



2011000465Z



(2011)国认监认字(062)号



CNAS L0988

# 检验报告

No.Gn201204451

受检单位 常州市泰普电子有限公司

产品名称 防火卷帘用卷门机

检验类别 型式检验



国家固定灭火系统和耐火构件质量监督检验中心

## 国家固定灭火系统和耐火构件质量监督检验中心

## 检验报告

No. Gn201204451


产品名称	防火卷帘用卷门机	型号规格	FJJ 412-3P
委托单位	江苏省公安厅消防局	生产单位	常州市泰普电子有限公司
受检单位	常州市泰普电子有限公司	样品编号	201204451
抽样者	江苏省公安厅消防局	抽样基数	100台
抽样地点	成品库	抽样日期	2012-06-29
样品数量	2台	到样日期	2012-07-09
检验类别	型式检验	样品等级	空白
检验日期	2012-07-10 至 2012-07-26	检验地点	质检中心
检验依据	GA603-2006		
检验项目	全项		
检验结论	常州市泰普电子有限公司送检的FJJ 412-3P防火卷帘用卷门机，经按GA603-2006《防火卷帘用卷门机》检验，合格。（以下空白）		
备注	本栏空白		

批准:

审核:

编制:

共 6 页 第 1 页

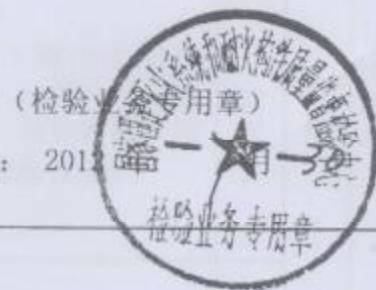

## 检验结果汇总

No. Gn201204451

序号	检验项目名称	标准要求及 标准条款号	实测结果	本项 结论	备注
1	外观及 零部件	外壳应完整、无缺角和明显裂 纹、变形。(5.1.1)	符合标准要求	合 格	合格
		涂覆部位表面应光滑，无明显 气泡、皱纹、斑点、流挂等缺 陷。(5.1.2)	符合标准要求	合 格	
		零部件不应使用易燃和可燃材 料制作。(5.1.3)	符合标准要求	合 格	
		手动操作部件应便于操作。 (5.1.4)	符合标准要求	合 格	
		卷门机应设有接地装置和标 识，电气接线端应套装耐热绝 缘套管，电机出线端子应加装 金属接线盒。(5.1.5)	符合标准要求	合 格	
2	基本性能	卷门机的刹车部件应工作可 靠，当卷门机静止，刹车力不 小于 1.5 倍额定输出转矩下重 物重力时，刹车滑行位移应≤ 20mm。(5.2.1.a)	卷门机在输出扭矩 $618N \cdot m$ 条件下停止运 行时，刹车可靠，刹车 滑行位移为 2mm。	合 格	额定转 矩为 $412N \cdot m$
		卷门机的刹车部件应工作可 靠，当卷门机反转运行(即释 放防火卷帘)，刹车力不小于 1.2 倍额定输出扭矩下重物重 力时，刹车滑行位移应≤20mm。 (5.2.1.b)	卷门机在输出扭矩为 $494.4N \cdot m$ 条件下停止 运行时，刹车可靠，刹车 滑行位移为 5mm。	合 格	
		卷门机应具有手动操作功能， 手动操作部件应灵活、可靠， 启、闭防火卷帘运行时，不应 出现滑行撞击现象。(5.2.2)	符合标准要求	合 格	

## 检验结果汇总

No. Gn201204451


序号	检验项目名称	标准要求及 标准条款号	实测结果	本项 结论	备注
		卷门机应具有电动启闭功能，电动操作时传动部分应运行平稳，不应出现卡滞、振动和异常声响。(5.2.3)	符合标准要求	合格	
		卷门机应具有依靠防火卷帘自重下降的功能。刹车释放臂力应≤70N；自重下降转矩应≤10N·m。(5.2.4)	卷门机具有依靠防火卷帘自重下降的功能。刹车释放臂力为64N；自重下降转矩为3.5N·m。	合格	
		卷门机应设有自动限位装置。限位部件应运行平稳、安装准确，并可在一定范围内调整，使防火卷帘启、闭至上限、中限、下限位时能自动停止，其重复定位误差不大于20mm。(5.2.5)	卷门机有自动限位装置，限位部件运行平稳、安装准确，并可在一定范围内调整，当防火卷帘启、闭至上限、中限、下限位时能自动停止，重复定位误差为3mm。	合格	
3	机械寿命	卷门机在额定输出扭矩下配重，启闭运行循环2000次后，不应出现其零部件松脱、损坏等现象，且基本性能应满足5.2条要求。(5.3)	符合标准要求	合格	
4	电源性能	当卷门机电源电压与额定值的偏差不超过-15%~+10%，电源频率与额定值偏差不超过±1%时，卷帘机应能正常运行，其基本性能符合5.2条要求。(5.4)	符合标准要求	合格	
5	绝缘性能	卷门机有绝缘要求的外部带电端子与机壳之间绝缘电阻应大于20MΩ。(5.5)	符合标准要求	合格	

## 检验结果汇总

No. Gn201204451

序号	检验项目名称	标准要求及 标准条款号	实测结果	本项 结论	备注
6	耐压性能	卷门机有绝缘要求的外部带电端子与机壳之间应能承受电压为 1500V、频率 50Hz，历时 60s 的耐压试验。试验期间卷门机不应发生表面飞弧、扫掠放电、电晕和击穿现象，试验后其基本性能应符合 5.2 条要求。 (5.6)	符合标准要求	合格	
7	耐气候环境性能	高温性能	卷门机在承受 55℃±2℃，历时 16h (14h 不通电，2h 通电) 的高温试验后，应无破坏，表面无腐蚀现象。其基本性能应符合 5.2 条要求。 (5.7)	符合标准要求	合格
		低温性能	卷门机在承受 -25℃±3℃，历时 16h (14h 不通电，2h 通电) 的低温试验后，应无破坏，表面无腐蚀现象。其基本性能应符合 5.2 条要求。 (5.7)	符合标准要求	合格
	恒定湿热性能	卷帘机在承受 40℃±2℃、相对湿度 90%~95%，历时 96h 的恒定湿热试验后，应无破坏，表面无腐蚀现象。其基本性能应符合 5.2 条要求。 (5.7)	符合标准要求	合格	
	低温贮存性能	卷门机在承受 -40℃±3℃，历时 4h (不通电) 的低温贮存试验后，应无破坏，表面无腐蚀现象。其基本性能应符合 5.2 条要求。 (5.7)	符合标准要求	合格	

201204451

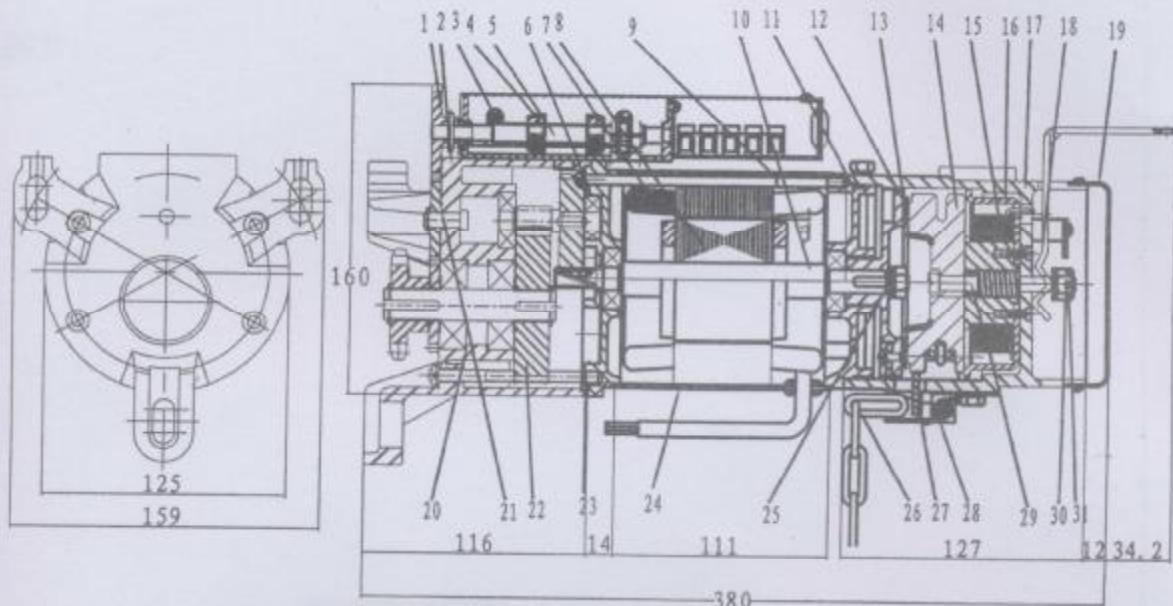

总装 09

序号	零件名称	材料	数量	序号	零件名称	材料	数量
16	骨架	尼龙1010		31	开口销	A3	
15	电磁铁线包	QZ-2漆包线		30	M8开口螺母	A3	
14	手拉链轮	HT150		29	销轴	45钢	
13	刹车片	软木橡皮		28	扭簧	弹黄钢丝1.6	
12	刹车盖	YL108		27	档链板	A3	
11	前端盖	YL108		26	手拉链条	A3	5M
10	电机转子轴	40Cr		25	M开槽螺母	A3	
9	电机安装螺钉	A3	4	24	电机外壳	A3	
8	转子铁芯	硅钢片		23	变速箱安装螺钉	A3	
7	定子线包	QZ-2漆包线		22	传动齿轮	40Cr	
6	后端盖	YL108		21	限位中间齿轮	45钢	
5	行程丝杠	45钢		20	轴承	200 / 201 / 203	
4	行程调节螺母	H62	2	19	上罩壳	A3	
3	行程板固定螺钉	H62	2	18	拔叉	A3	
2	变速箱壳体	QT500-7	1	17	电磁铁外壳	A3	
1	限位齿轮	YL108	3				
图面总号							

FJJ412-3P

总装工艺图

AC380V 0.25KW

常州市泰普电子有限公司

防火卷帘用卷门机

图样格记 重量 比例

共 页 第 页

图面总号			
图号			
签字	此图	更改文件名	签字 日期
日期	设计	张企平	
档案号	审核	李伟	
日期	审核	李伟	
	日期	日期	2012.07.05

## 样品描述

No:Gn201204451

样品图片:

